



特記仕様書			-						
建築概要1 工事名称:笛吹市営八代三反田団地修繕工事2 工事場所:山梨県笛吹市八代町3 建物概要:共同住宅 鉄筋コンクリート造 3階建て 12戸(3DK) 延床面積:, m²4 工事範囲:設計図書及び工事契約書に示す範囲とする。	特記事項	2 機器類はメーカー標準仕様品とし、全て新品とする。3 保温・塗装工事は下記保温仕様を参考とし、詳細は標準仕様書参照とする。4 本工事に支障のある既存配管等の切廻し・盛替工事は図示なくも監督員と協議の上、支障無きように行うこと。							
 一般事項 1 本工事は全て本特記仕様書・設計図書及び関係官庁規則により施工する。特記なき事項は、国土交通省大臣官房官庁営繕修、公共建築工事標準仕様書(機械設備工事編)最新版に準拠し、監督職員の指示に従い技術的に完全に施工すること。 2 本工事に関連する法令・条例及び規則等は良くこれを理解・厳守し、関係官公署その他関係機関への必要な届出手続き等負者の責任において遅滞なく行い、内容について監督職員に報告する。 3 本設計図は工事概要を示すものであるから、請負者は充分なる理解の上、工事の着工に先立ち各共通仕様書に基づき、施・工程表・施工計画書・その他を提出し、監督職員の承認を得ること。 4 図面・本仕様書に疑義が生じた場合及び明記なきことでも技術・管理上当然必要なものは監督職員と協議の上、その指示い誠実に施工すること。軽微な変更・追加工事は請負者の責任において行うものとする。 5 本工事請負者は定められた工期内で完全な状態で引渡し出来るよう工事を完成させ、完成時には機器類取扱説明書・保証各申請書類・竣工図・工程写真・試験成績書・保守要領書・その他を提出すること。尚、本設備引渡し前に運用者に対し分な説明・指導を行うこと。 6 本工事請負者は工事完成引渡し後でも、施工方法・器具類等の不良等に起因する事故に対しては責任をもって修復しなけならない。 工 事 項 目 1 機器設備工事 2 給水設備工事 3 排水設備工事 3 排水設備工事 	t は請 エ図 に従 書・ て充	6 給	k管は地上から150mm ・曲り部及び直線部2 には、使用用途を記 と空給水管及び配管が 一は自己制御形(7-24 対配管工事及び二次付 を上高置水槽・架台・線 を水槽基礎工事、 を水槽基礎工事、 「水アクア 本製作所 ーッツ WWA、JIS、WSP規格を WWA、JIS、WSP規格を	類は鉛レス対策品とする。 m程度の深さに埋設表示テープを布設する20m毎に地中埋設標を設置すること。 したプラスチックの用途札を取付ける。 が、内給水管は凍結防止-t-タ-巻きとする 外装被覆材付)とする。又、節電用サーモスタッ 側電気工事はメーカー技術資料及び関連 給水管類撤去・産廃処分工事、PS内給水管業、外部警報工事、	。。 かをコンセントとヒータープラグ0 法規に基ずき、完全にカ 質産廃処分(撤去は機械	正工するこ	と。		
工事概要 1 機器設備工事 1) 受水槽はFRP製パネル組立保温型2槽式+ポンプ室(単板)付とし、架台は平架台方式とする。 2) 自動給水装置は並列交互運転方式とし、受水槽より加圧送水方式で団地へ給水する。 2 給水設備工事 1) 水源は笛吹市水道課による。 2) 敷地既存揚水管(50HI)を受水槽まで延長配管し、受水槽給水口(25A*2)へ接続する。 2) ポンプ圧送管をPS(2箇所)に新設して既存各戸給水管に接続とする。PS内既存給水・揚水管は撤去する。 3 排水工事 1) 受水槽・ポンプ室排水管及び改修集水桝排水管を水路接続既存排水管に接続までとする。 1 着工時: メーカーリスト、現場代理人及び主任技術者通知書、主任技術者経歴書、施工図、機器類承認図、工事工程表、施工計画をの他。 2 工事中:月間工程表(必要に応じ週間工程表)、工事日報、資機材搬入報告書、定例会議議決報告書、その他。 3 竣工時:機器類保証書、取扱説明書、竣工図、工事写真(着工前・施工中・竣工時)、その他監督職員の指示による。	R 温 仕 様 図 面 リスト	記号 	種別 給水管 給水管 給水管 治水で管 を管管 区分 屋外露室内 地中・コンクリート内 図面リスト S=1/ S=1/	名称 水道用耐衝撃性硬質ポリ塩化ピニール管 水道用内面硬質塩ピライニング鋼管 水道用内外面硬質塩ピライニング鋼管 硬質ポリ塩化ビニル管 木゚リスチレンフォーム保筒(20mm)+粘着テープ+ポリエテポリスチレンフォーム保筒(20mm)+粘着テープ+アルミガ防食テープ(1/2重ね)2回巻き 但し、HIV 機器表 /300 /100 M06 南側立 M07 PS計 M08 受水槽	規格 JIS K6762 (HIVP) JWWA K116 (SGP-VB) JWWA K116 (SGP-VD) JIS K6741 (VP) オ料・仕様 チレンフィルム+SUS鋼板 (0.2mm ・ラスクロス VP, VD管は除く Z面図 S= 詳細図 系統図 S= 曹廻り平面図 S=	区 分 屋外埋設 一般 埋設 埋設	備考		
Δ+- μ_ =0, /++ μ/ν =0 →		MO5 R階平面図	S=1/	/100					
記号機器名称 仕様取付品				電気容量	設置場所	台 数	参考型番		
PW T 受水槽 FRP製パネル組立保温型 2 槽式 ポンプ室(単板)付 受水槽:2.0(1.0+1.0)*1.5*2.0H ポンプ室:2.0*2 (0*2 0*2 0*2 0*2 0*2 0*2 0*2 0*3 有効:5.0m³ 耐震:1.0G 本体スロッシング対応品 MH600φ(2 重蓋、錠取付)*2 電極:5P(カノ連通管:100φ(槽内) 内ハシゴ(樹脂製)*2 外ハシゴ(亜鉛メッキ)*2 中仕切り 通気口*2 緊急用線本体組立ポルト:樹脂被覆製 架台組立ボルト:溶融亜鉛メッキ製 基礎:500H 電極配線は電気工事	ヾー、防波管共)*2 ポ				屋外	1			
WPU 自動給水装置 上水用 2インバーター制御 交互運転 推定末端圧一定 制御盤付ユニット型(2槽式) ポンプ: SUS事ポンプ: 40 φ *32 φ *100L/min*40. 0m*1. 1kw 基礎: 200H 制御盤仕様…進相コンデンサー、漏電遮断器(AL付)、/イズフィルター、電圧・電流・周波数・吐出揚程・運転時間・始動回数表示			凍防ヒーター(110W、サー)	─ŧ付) 三相200V*1.1KW	受水槽ポンプ室	1	KF2-32A1. 1		
		数計者	担当者			<u> </u>	図面NO		
工事名 笛吹市営八代三反田団地修繕工事				特記仕榜	様書 機器	文	MO1		



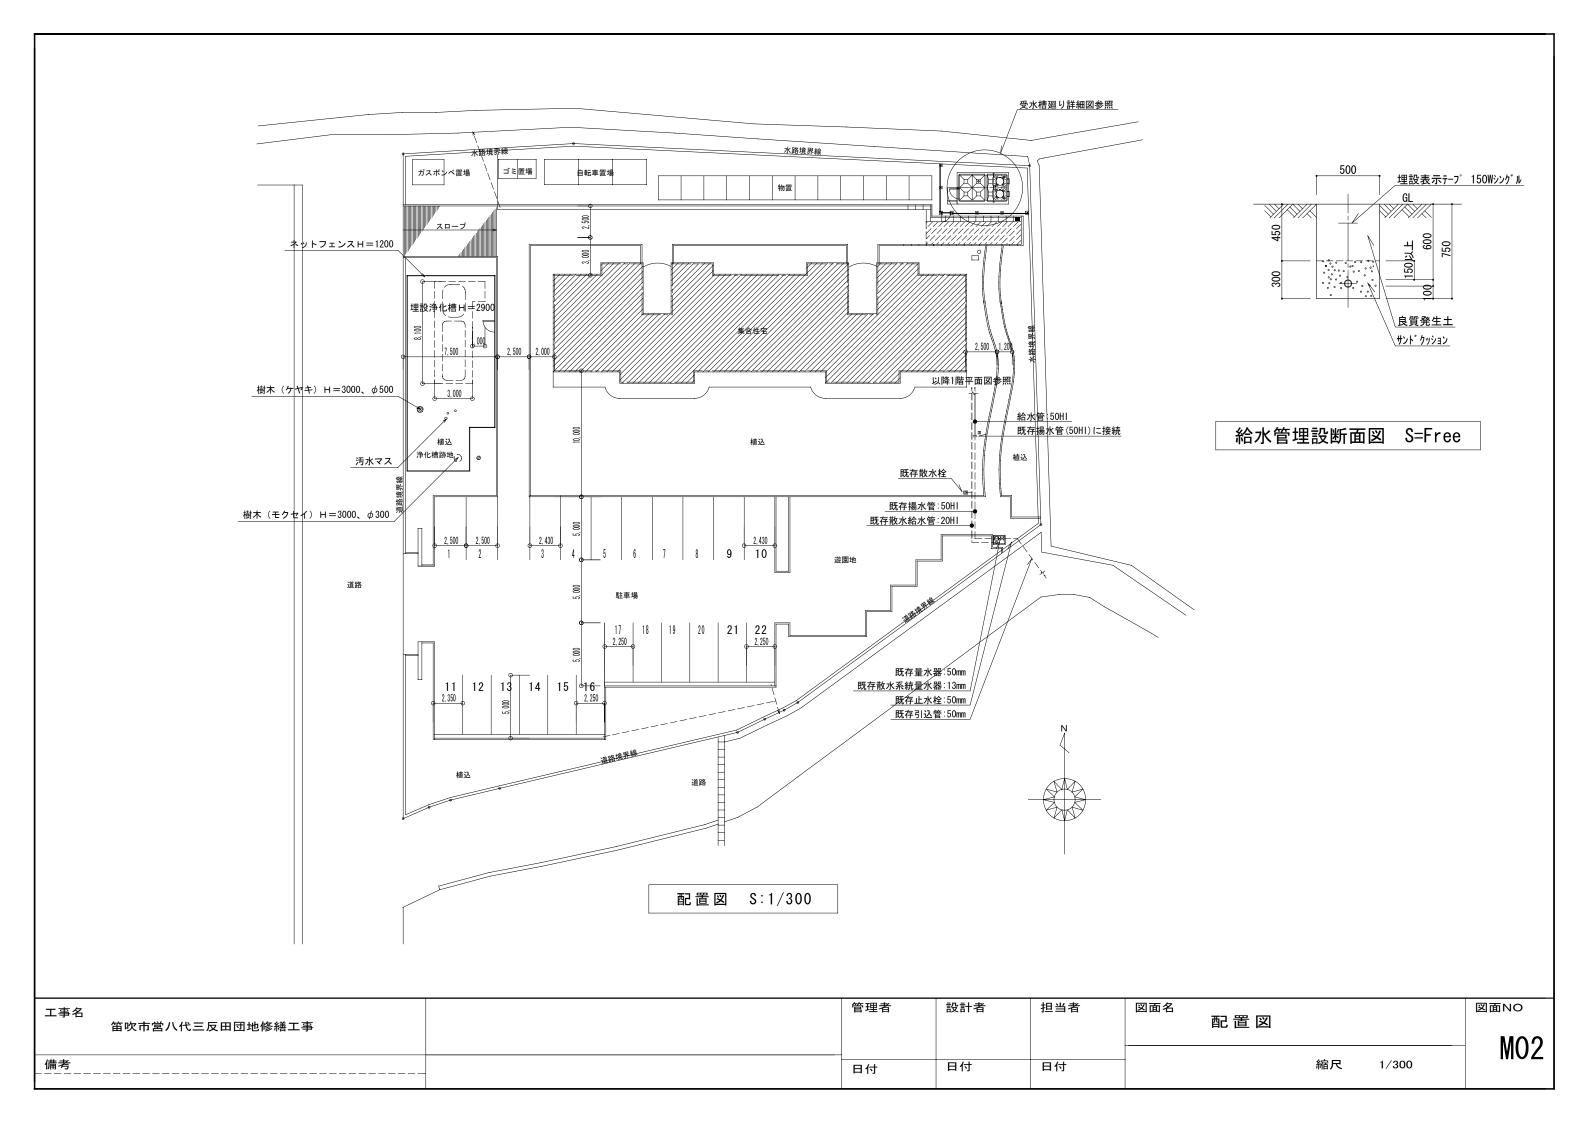

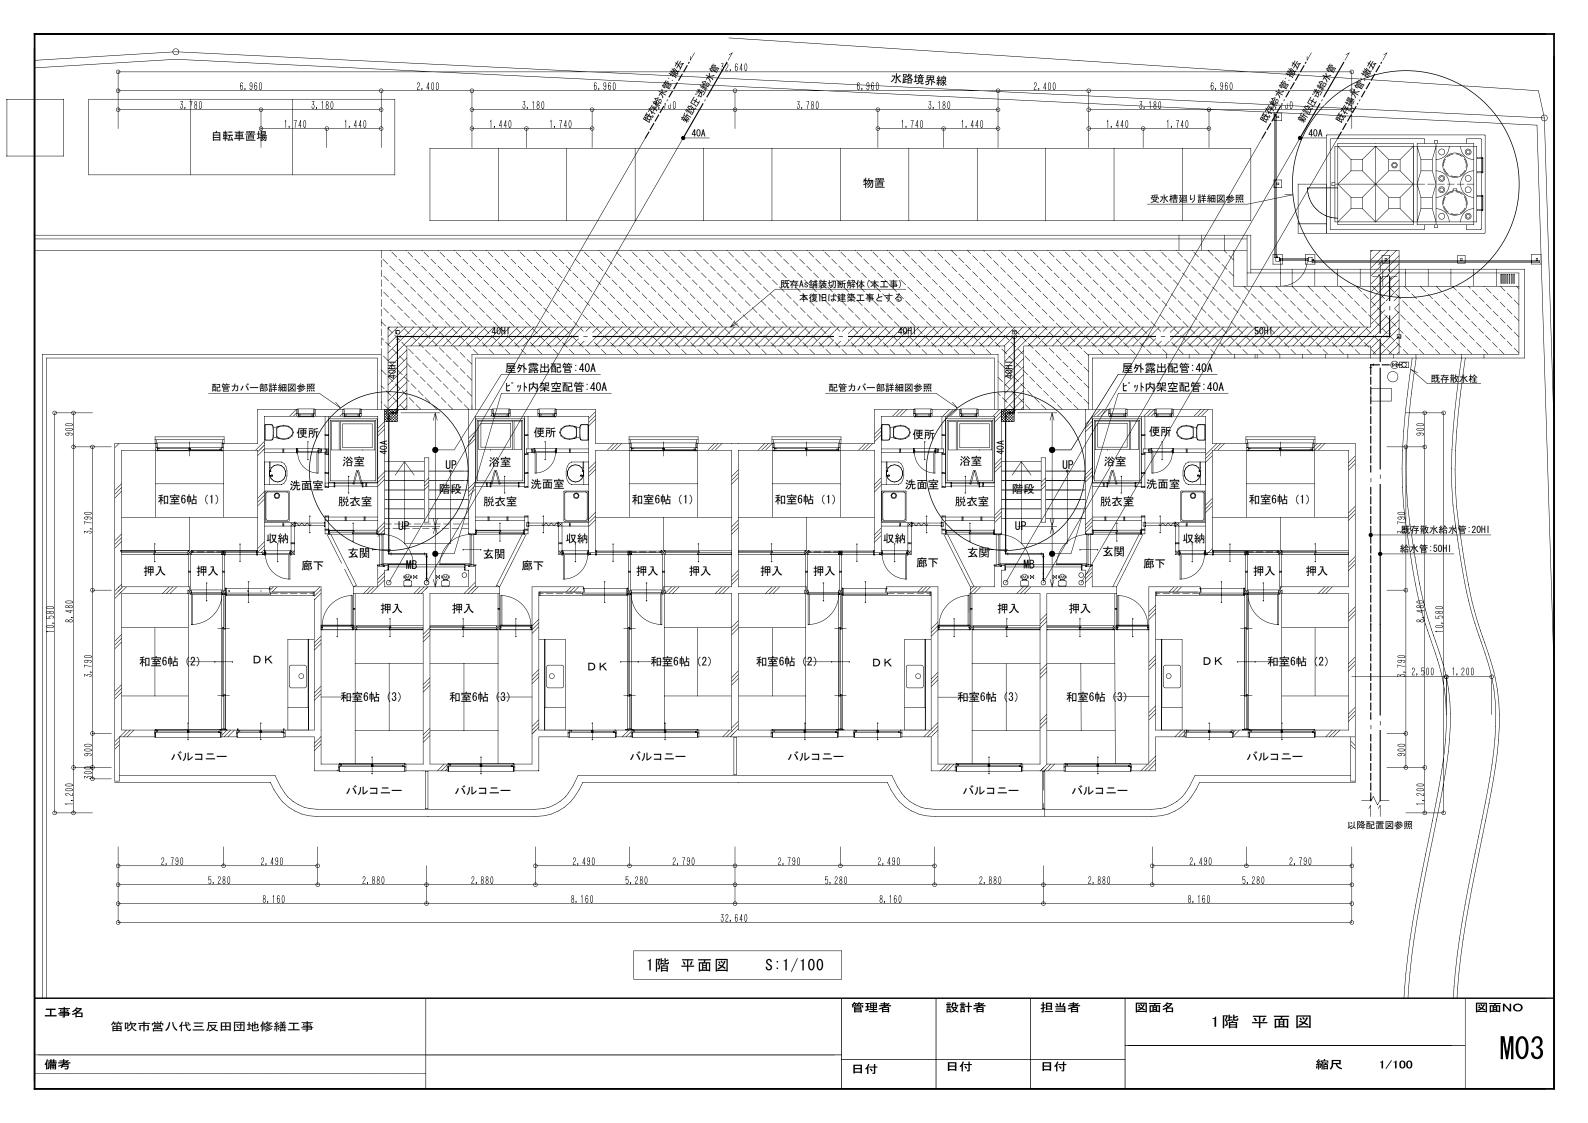

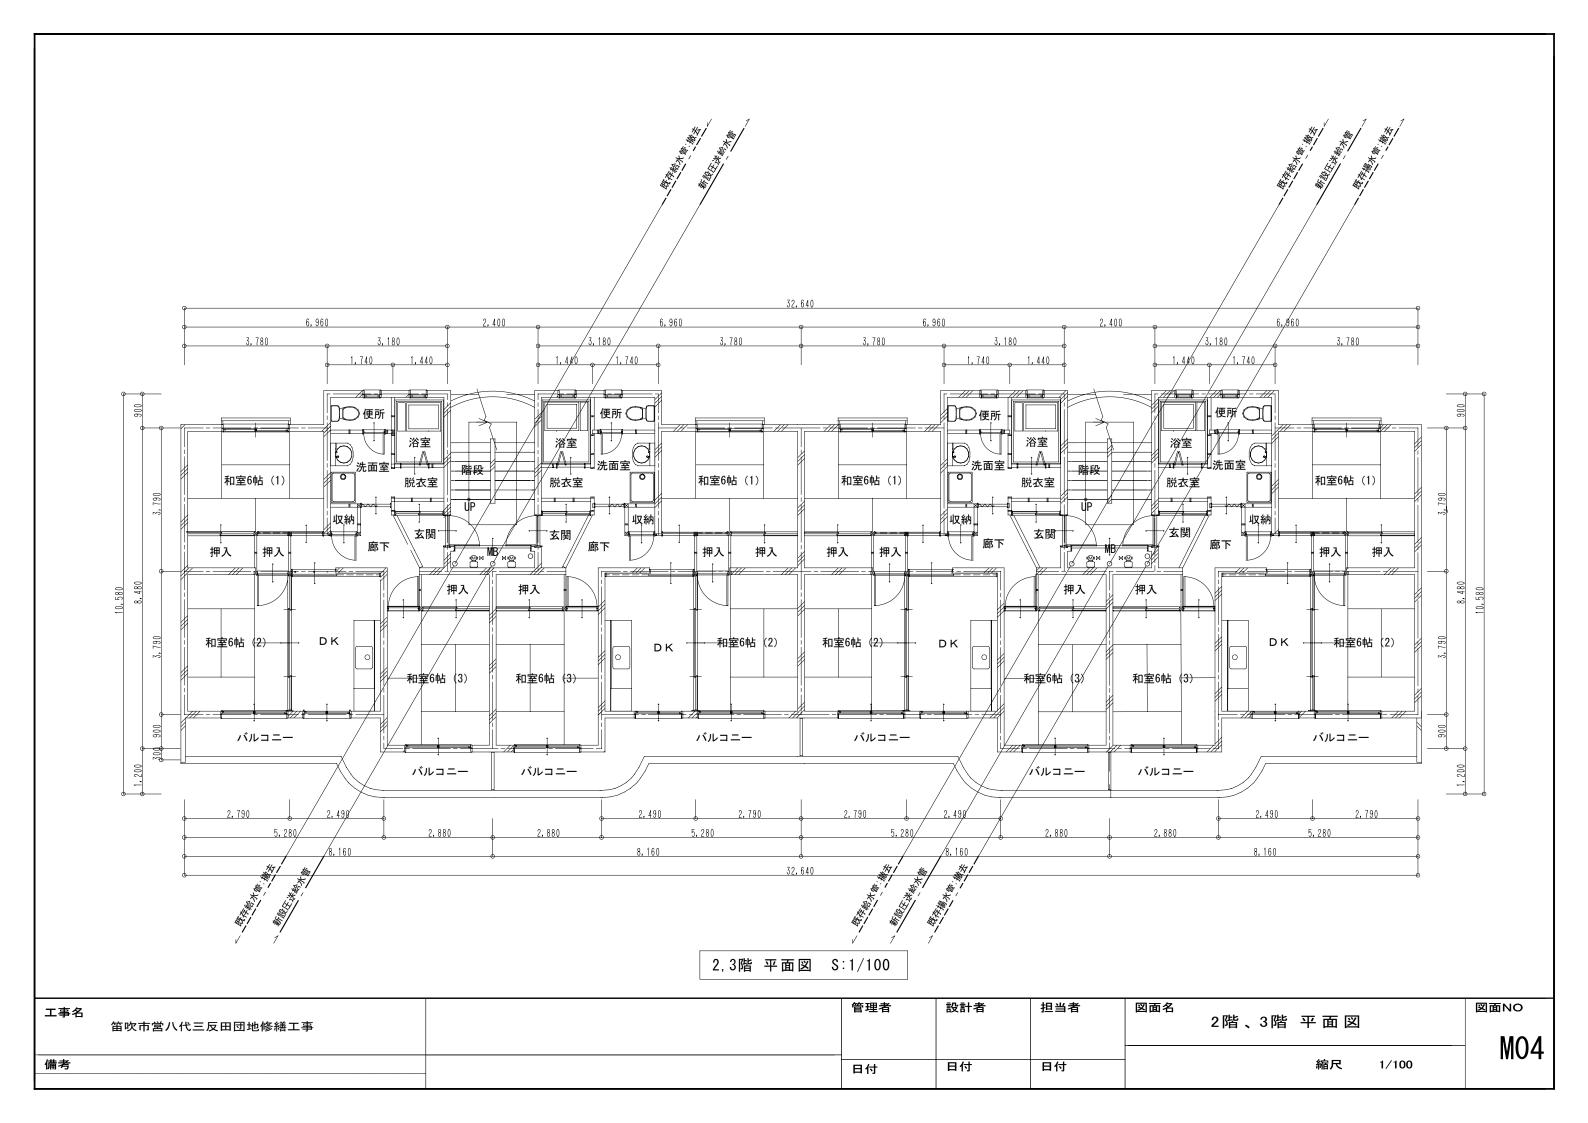

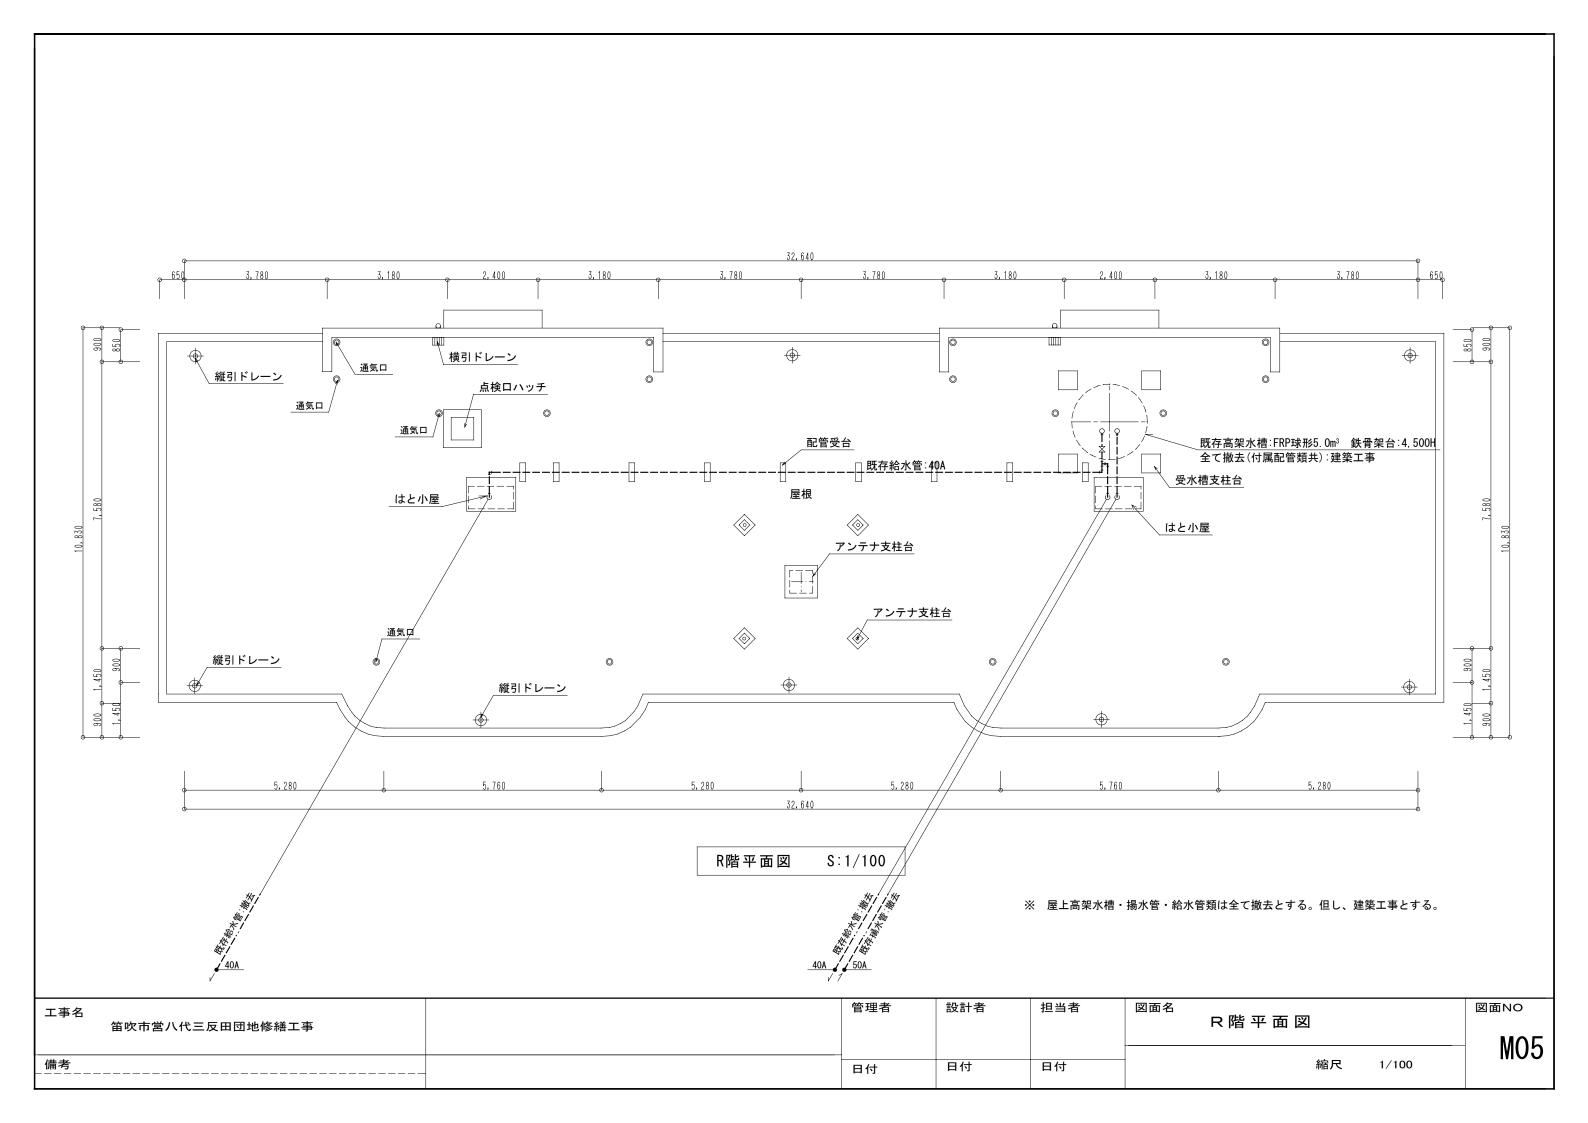

管理者

日付

工事名

備考

笛吹市営八代三反田団地修繕工事

設計者

日付

担当者

日付

図面名


南側立面図


縮尺


1/100


図面NO

M06

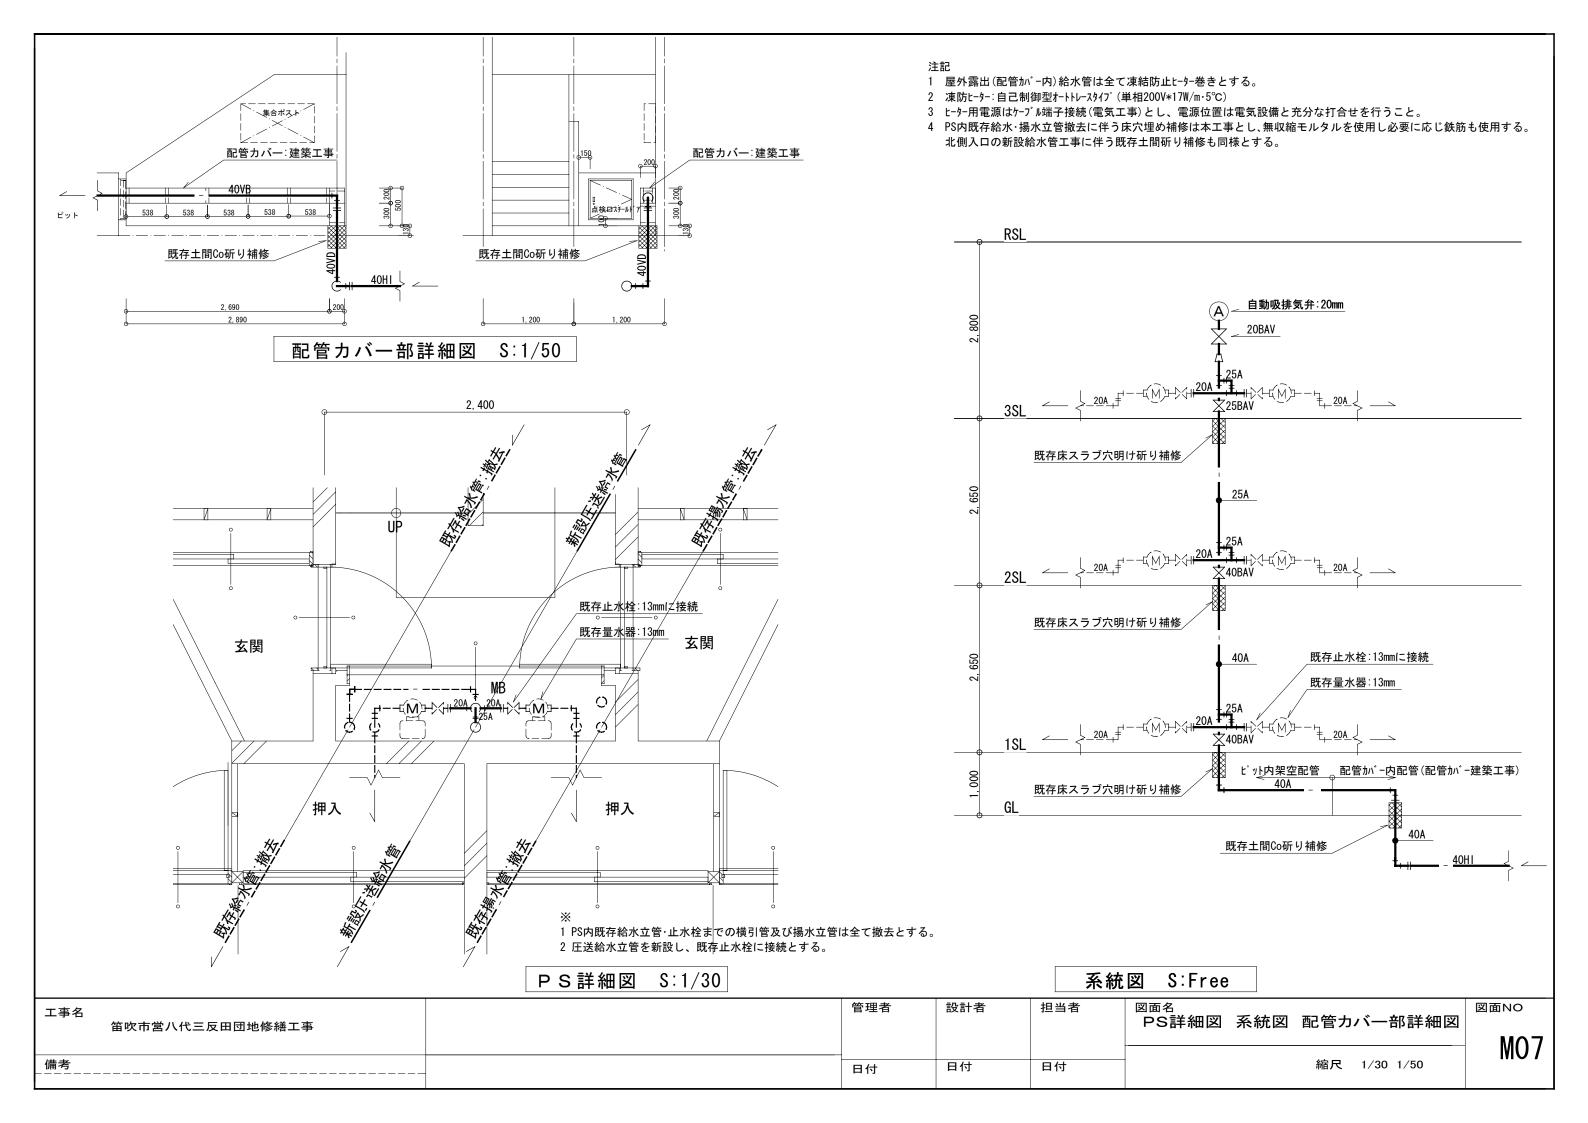


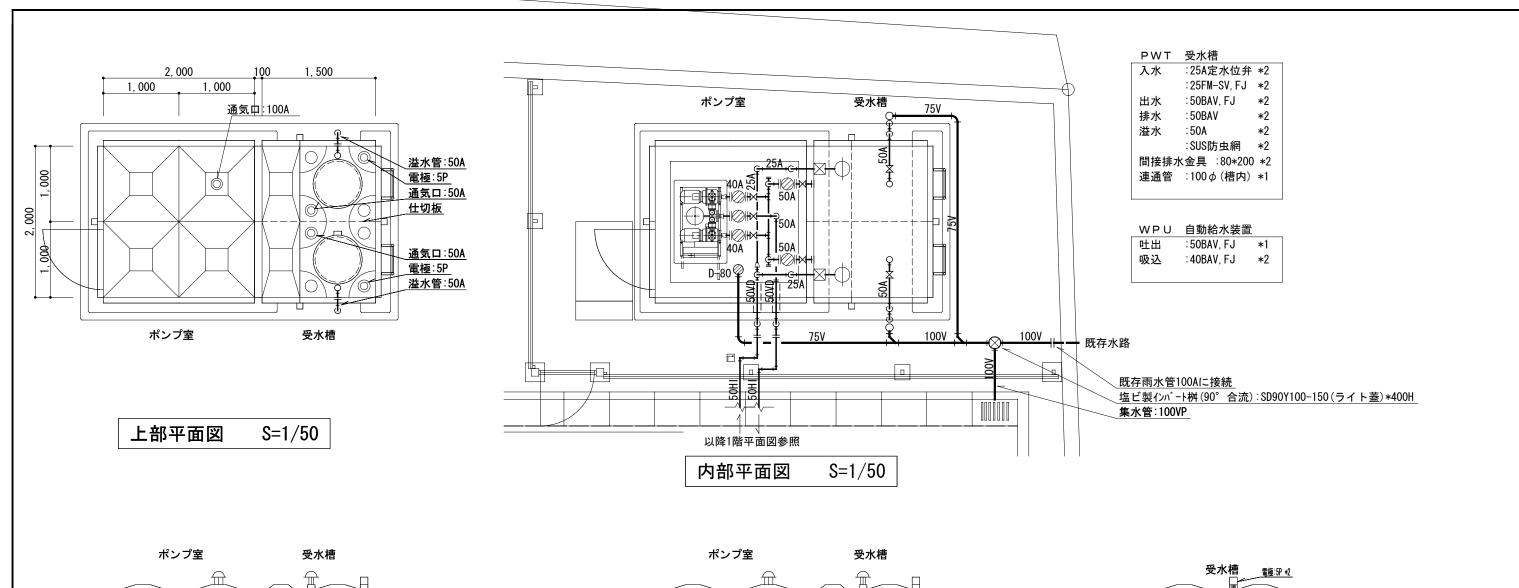

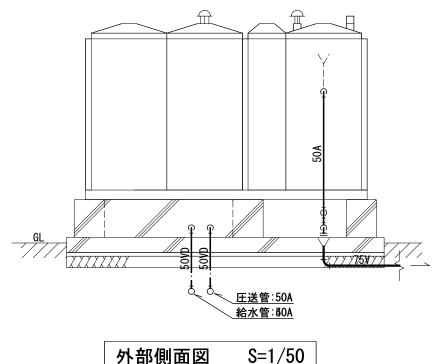

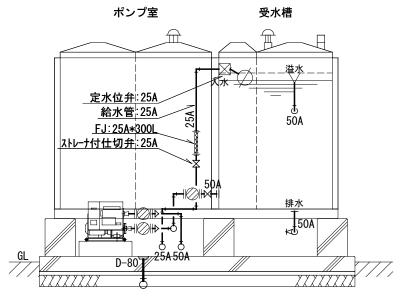

S=1/50

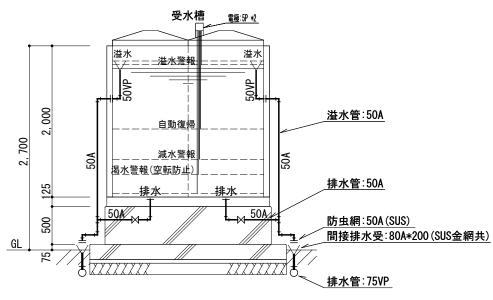


注記

- 1 屋外露出·ポンプ室内給水管は全て凍結防止ヒーター巻きとする。
- 2 凍防ヒーター:自己制御型オートトレースタイプ(単相200V*17W/m⋅5℃)
- 3 ヒーター用電源はケーブル接続(電気工事)とし、電源位置は電気設備と充分な打合せを行うこと。

工事名 笛吹市営八代三反田団地修繕工事	管理者	設計者	*	担当者	図面名	ポンプ室付受水槽廻り詳細図	図面NO
	日付	日付		日付		縮尺 1/50	M08

内部断面図

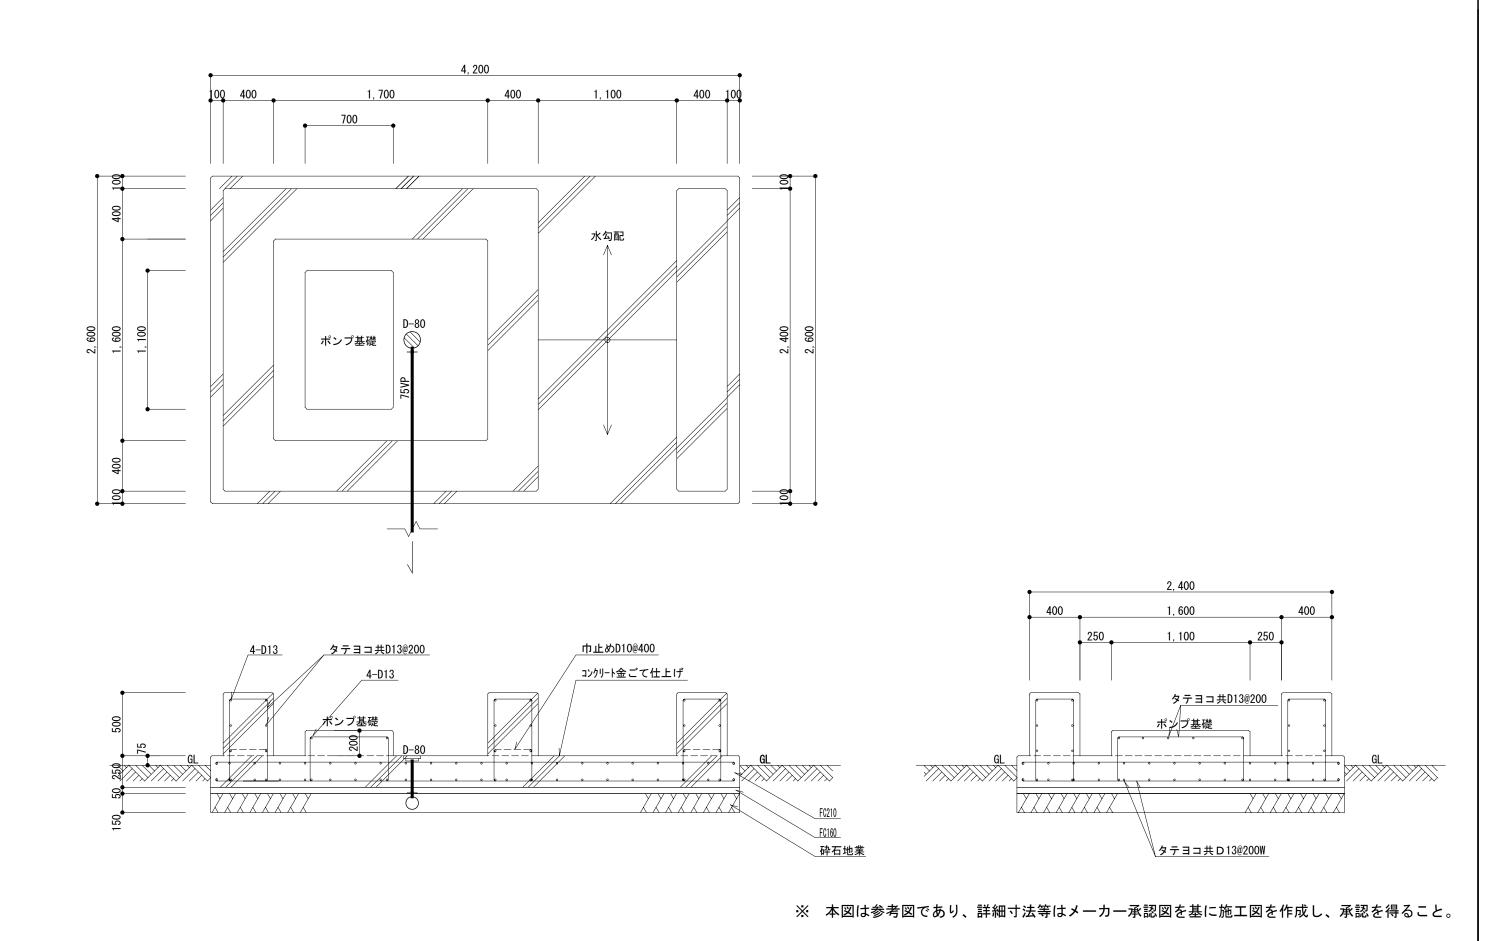

工事名 笛吹市営八代三反田団地修繕工事	管理	理者	設計者	担当者	図面名 ポンプ室付受水槽基礎参考図	図面NO
備考	日付	付	日付	日付	縮尺 1/30	M09